

釜石大槌地区水門 · 陸閘電気設備保守点検業務委託

図面目録

図番	図面名称	図番	図面名称
01	位置図	20	片岸海岸樋門 配線図
02	大槌川水門 システム系統図	21	小白浜水門・陸閘 システム系統図
03	大槌川水門 全体配置・配線図	22	小白浜水門・陸閘 全体配置・配線図
04	大槌川水門 ピア1操作室 配線図	23	小白浜水門 上部操作室・ゲート室配線図
05	大槌川水門 ピア5操作室 配線図	24	小白浜陸閘 配線図
06	小鎚川水門 システム系統図	25	須賀水門・陸閘 システム系統図 (1/3)
07	小鎚川水門 全体配置・配線図	26	須賀水門・陸閘 システム系統図 (2/3)
08	小鎚川水門 ピア1操作室 配線図	27	須賀水門・陸閘 システム系統図 (3/3)
09	小鎚川水門 ピア4操作室 配線図	28	須賀水門・陸閘 全体配置図(1)
10	甲子川水門 システム系統図	29	須賀水門・陸閘 全体配置図(2)
11	甲子川水門 全体配置・配線図	30	須賀水門・陸閘 全体配置図(3)
12	甲子川水門 A1操作室 配線図	31	須賀水門 配線図
13	甲子川水門 A2操作室 配線図	32	須賀1号陸閘 配線図
14	鵜住居川水門 システム系統図	33	須賀2号・3号陸閘 配線図(1)
15	鵜住居川水門 全体配置・配線図	34	須賀2号・3号陸閘 配線図(2)
16	鵜住居川水門 A1操作室 配線図	35	須賀4号陸閘 配線図
17	鵜住居川水門 A2操作室 配線図	36	須賀5号陸閘 配線図
18	片岸海岸樋門 システム系統図	37	須賀6号陸閘 配線図
19	片岸海岸樋門 全体配置・配線図	38	須賀7号陸閘 配線図

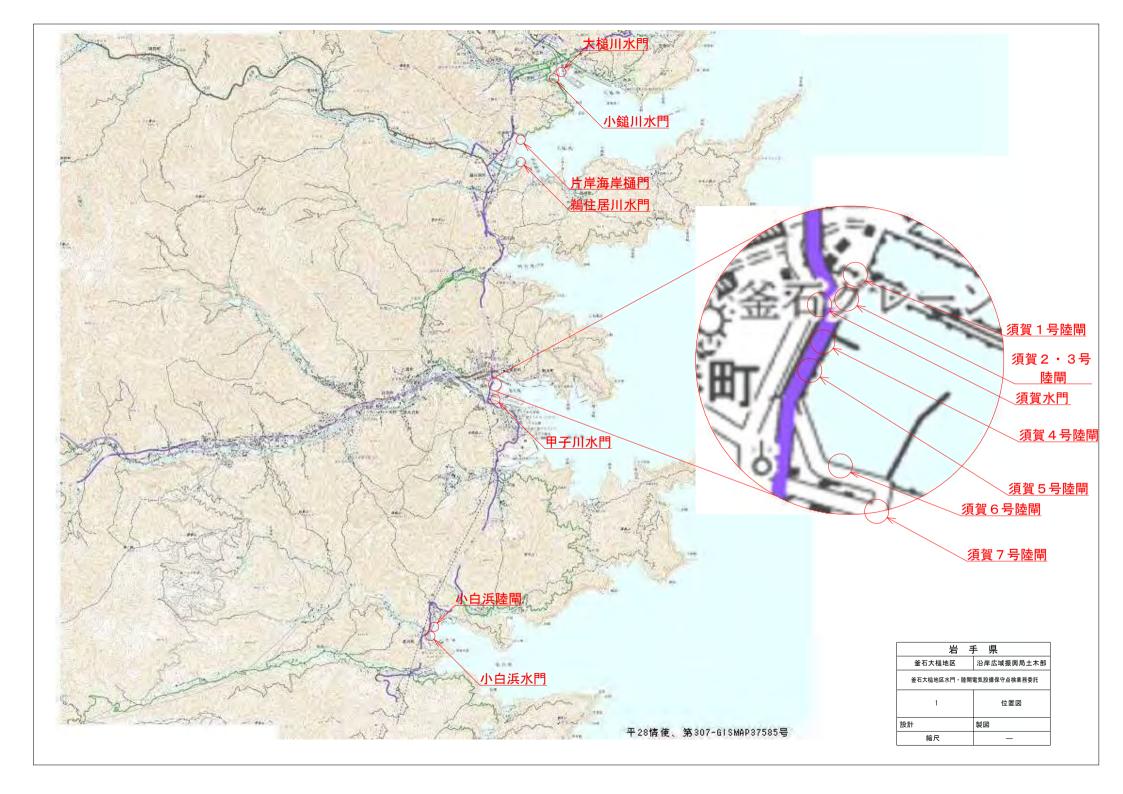



大槌川水門 システム系統図

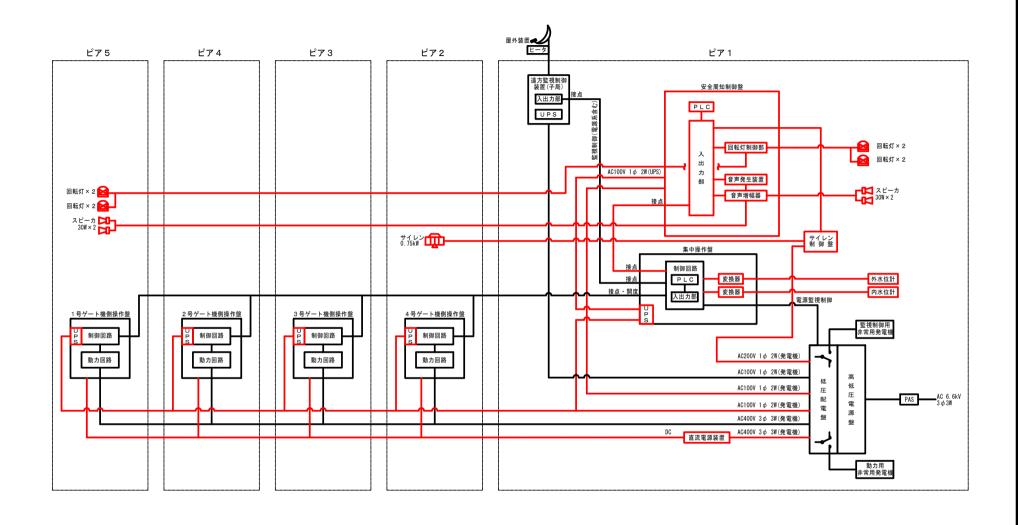




大槌川水門 全体配置・配線図

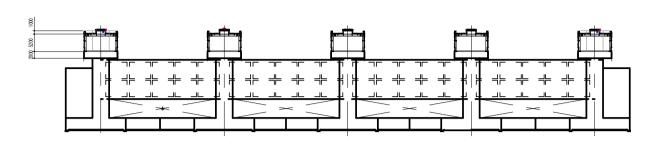

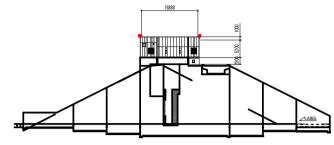


<u>正面図</u>

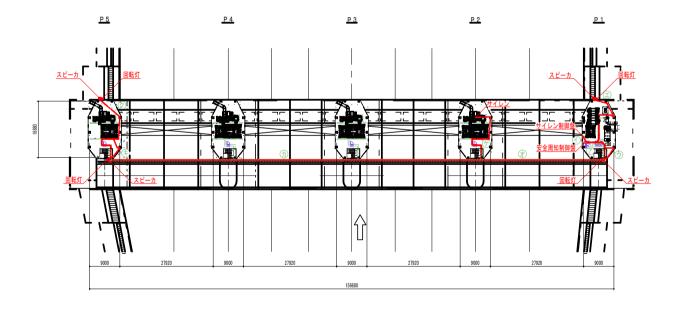


自	至	配線内容	経 路
	サイレン制御盤	CEE 1. 25sq-15C	1
	右岸 スピーカ (陸側)	CEE 2sq-2C	ア、ウ
	右岸 回転灯(陸側)	CEE 2sq-4C	7. 7
	右岸 スピーカ (海側)	CEE 2sq-2C	ア、エ
安全周知制御盤	右岸 回転灯(海側)	CEE 2sq-4C	/、±
	左岸 スピーカ(陸側)	CEE 2sq-2C	ア、オ、カ、キ
	左岸 回転灯(陸側)	CEE 2sq-4C	ノ、オ、ガ、エ
	左岸 スピーカ (海側)	CEE 2sq-2C	ア、オ、カ、ク
	左岸 回転灯(海側)	CEE 2sq-4C	7.4.7.7
サイレン制御盤	サイレン	CE 3.5sq-2C	ア、オ、ケ
リイレン制御盤	1 21 02	CE 3. 5 s q - 3 C	1,4,7


岩 手 県						
釜石大槌地区	沿岸広域振興局土木部					
釜石大槌地区水門·陸閘電気設備保守点検業務委託						
3	大槌川水門 全体配置・配線図					
設計	製図					
縮尺	_					

平面図

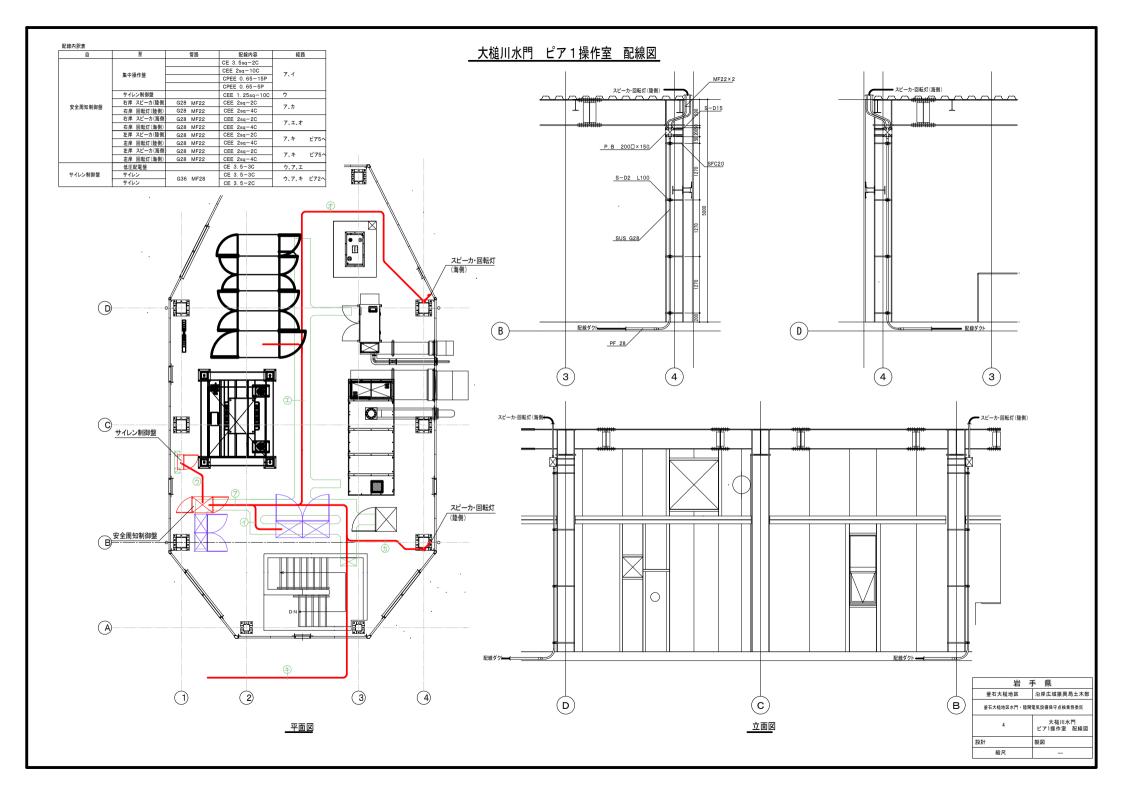

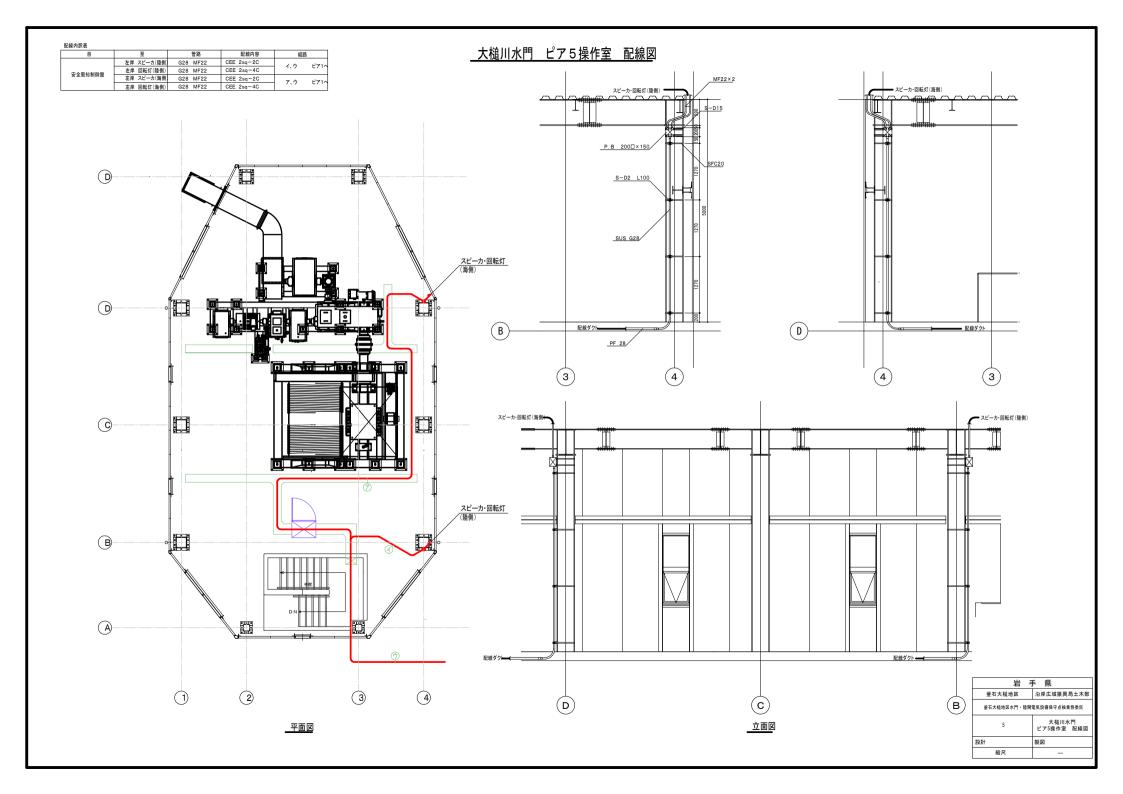


小鎚川水門 システム系統図

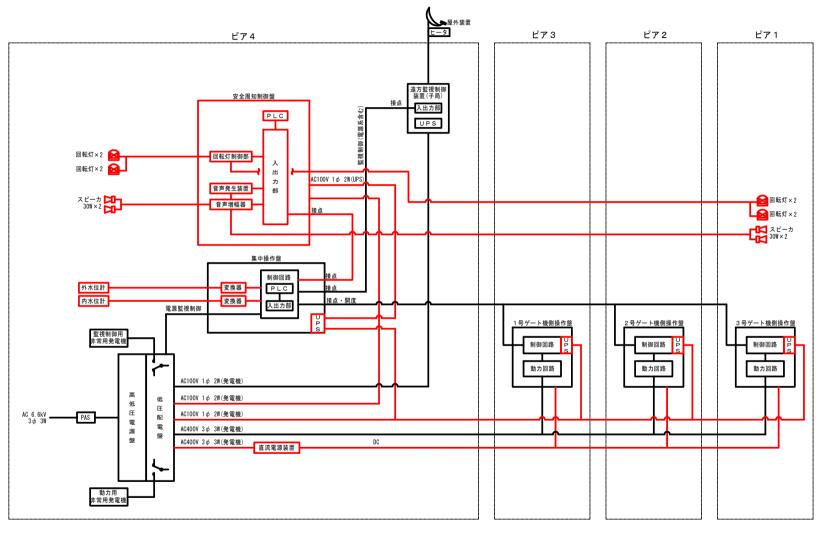





	岩 手 県					
	釜石大槌地区	沿岸広域振興局土木部				
	釜石大槌地区水門・陸閘	電気設備保守点検業務委託				
.)	6	小鎚川水門 システム系統図				
	設計	製図				
	縮尺	_				

小鎚川水門 全体配置・配線図

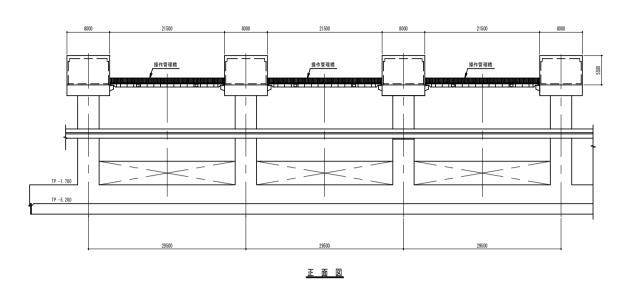

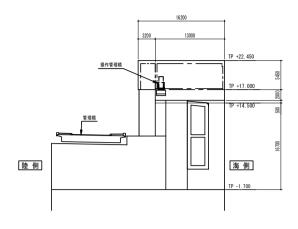

<u>側 面 図</u>

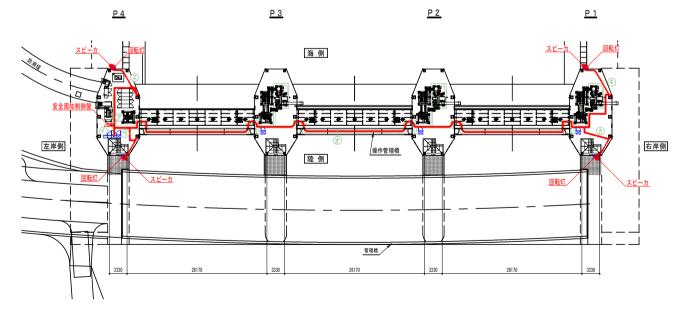


安全周知設備 配線内訳表			
自	至	配線内容	経 路
	機側操作盤	CEE 2sq-10C CPEE 0.65-5P	ア、イ
	右岸 スピーカ (陸側) 右岸 回転灯 (陸側)	CEE 2sq-2C CEE 2sq-4C	ア、オ、カ
安全周知制御盤	右岸 スピーカ (海側) 右岸 回転灯 (海側)	CEE 2sq-2C CEE 2sq-4C	ア、オ、キ
	左岸 スピーカ (陸側) 左岸 回転灯 (陸側)	CEE 2sq-2C CEE 2sq-4C	ア、ウ
	左岸 スピーカ (海側)	CEE 2sq-2C	7, I
	左岸 回転灯(海側)	CEE 2sa-4C	


岩 手 県							
釜石大槌地区	沿岸広域振興局土木部						
釜石大槌地区水門・陸閘電気設備保守点検業務委託							
7	小鎚川水門 全体配置・配線図						
設計	製図						
縮尺	_						


平面図


小鎚川水門 ピア1操作室 配線図



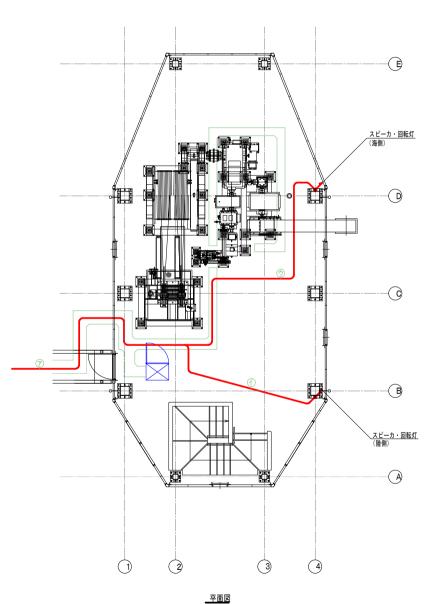

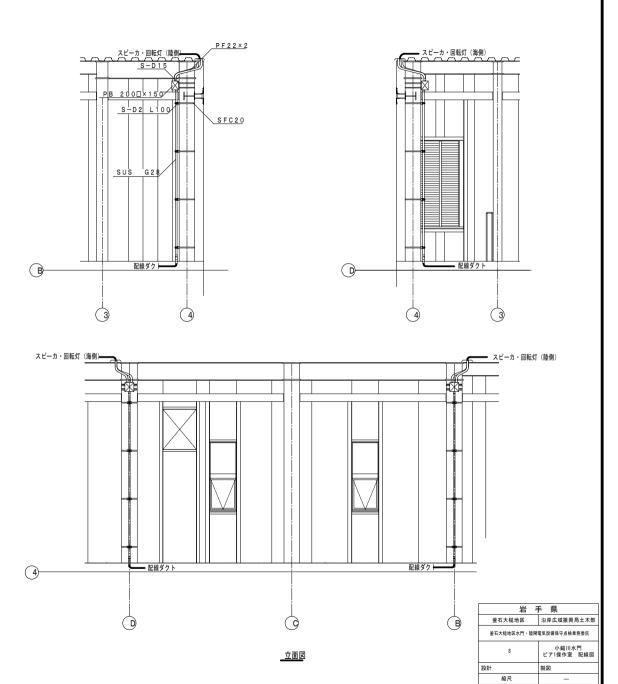


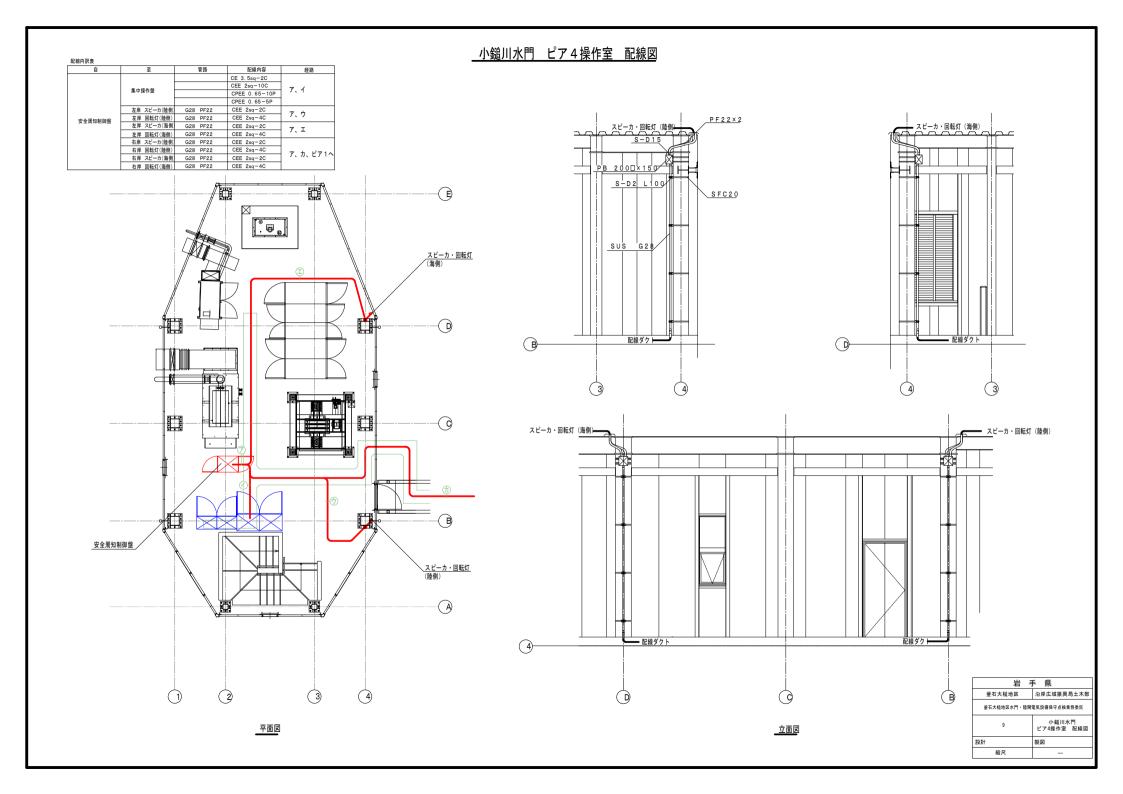

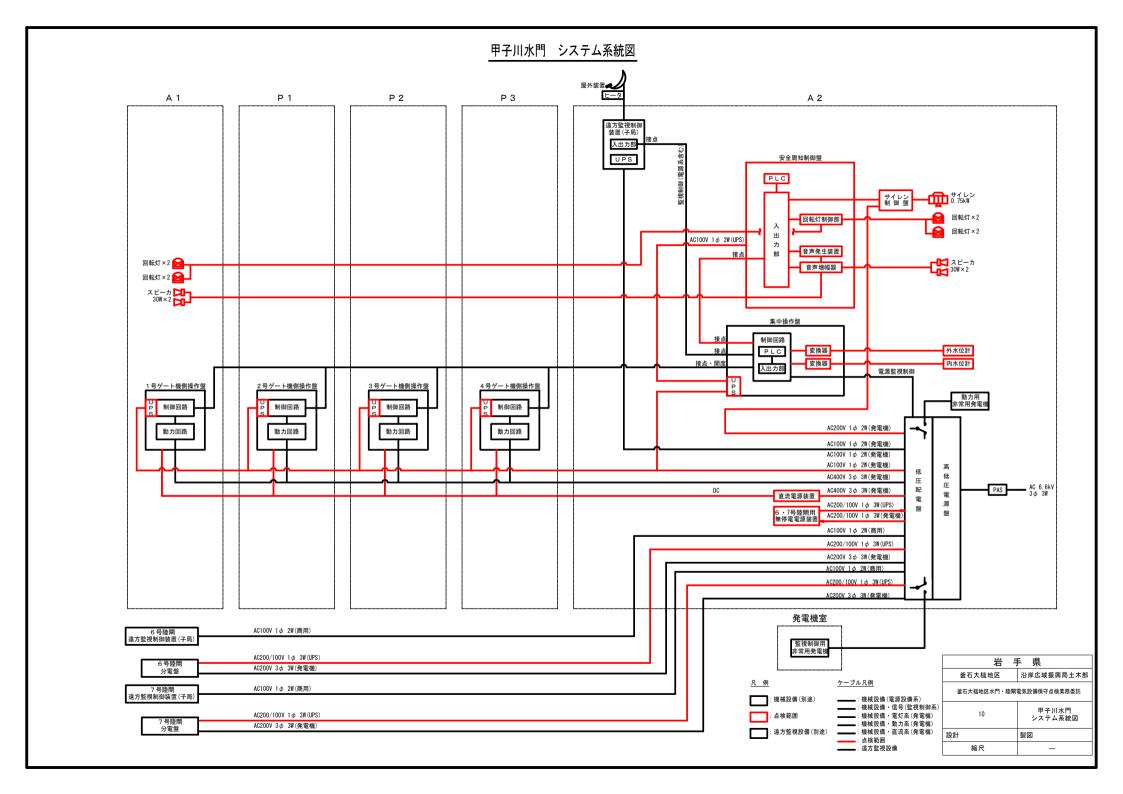



甲子川水門 全体配置・配線図

陸側 だい

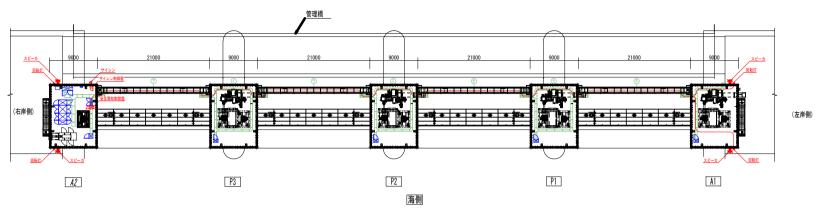

平面図

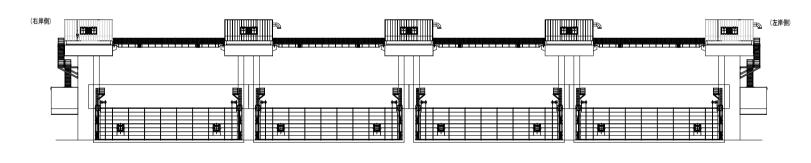

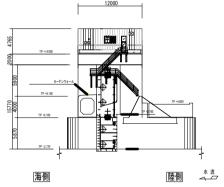

平面図

<u>側 面 図</u>


n	4n	+	ěΠ	#

	自		至	種	別	経	路
		左岸	スピーカ(陸側)	EM-CEE	2 s q - 2 C		
	安全周知制御盤	左岸	回転灯 (陸側)	EM-CEE	2 s q - 4 C	ア〜キ	
		左岸	スピーカ(海側)	EM-CEE	2 s q - 2 C	1~4	
		左岸	回転灯 (海側)	EM-CEE	2 s q - 4 C		


* 操作室内配線詳細は、A1 A2 配線図参照

岩 引	岩 手 県								
釜石大槌地区	沿岸広域振興局土木部								
釜石大槌地区水門・陸閘	電気設備保守点検業務委託								
11	甲子川水門 全体配置・配線図								
設計	製図								
縮尺	=								

甲子川水門 A 1 操作室 配線図

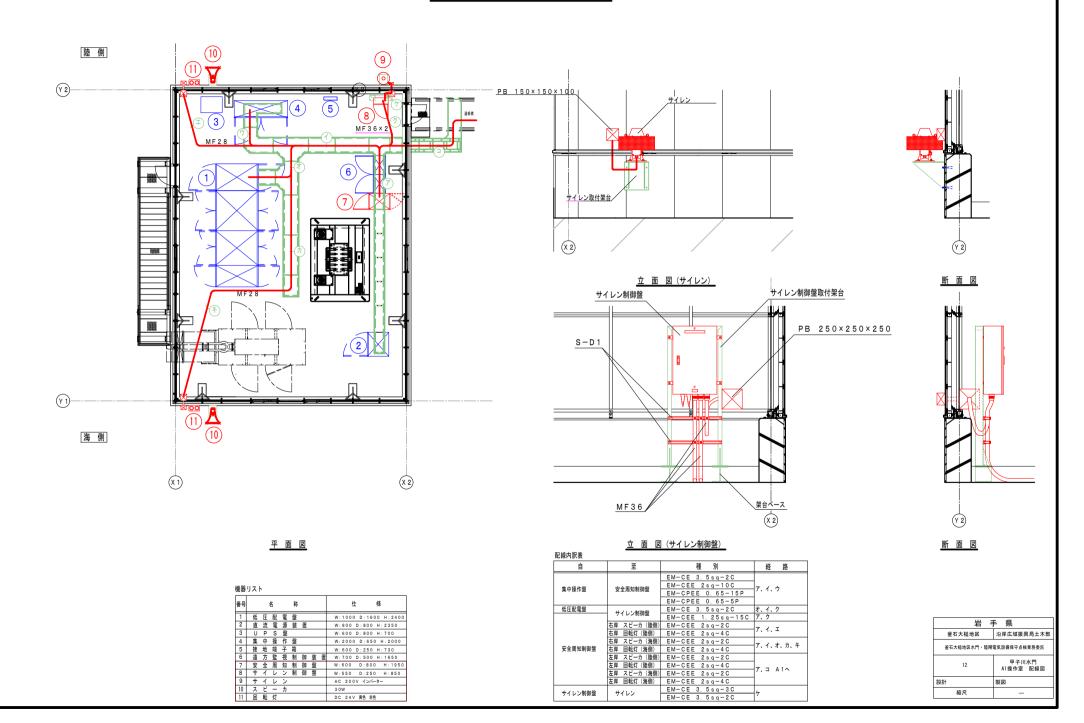

甲子川水門 A2 操作室 配線図

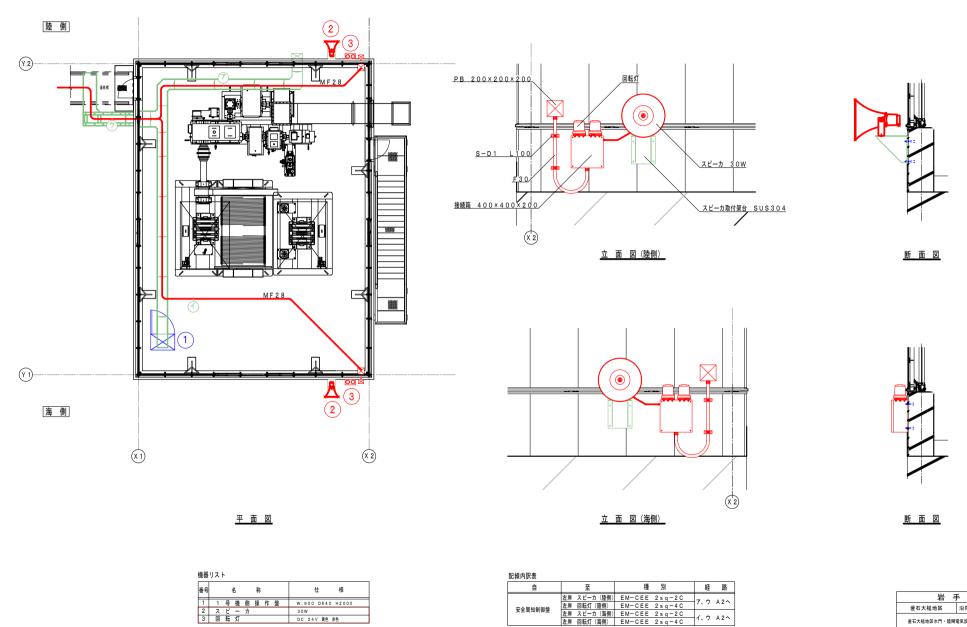

安全周知制御盤


1 1 号機側操作盤 W:900 D640 H2000

30W DC 24V 黄色 赤色

岩	岩手県								
釜石大槌地区	沿岸広域振興局土木部								
釜石大槌地区水門・陸閘	電気設備保守点検業務委託								
13	甲子川水門 A2操作室 配線図								
設計	製図								
縮尺	_								


ア、ウ A 2 へ


鵜住居川水門 システム系統図

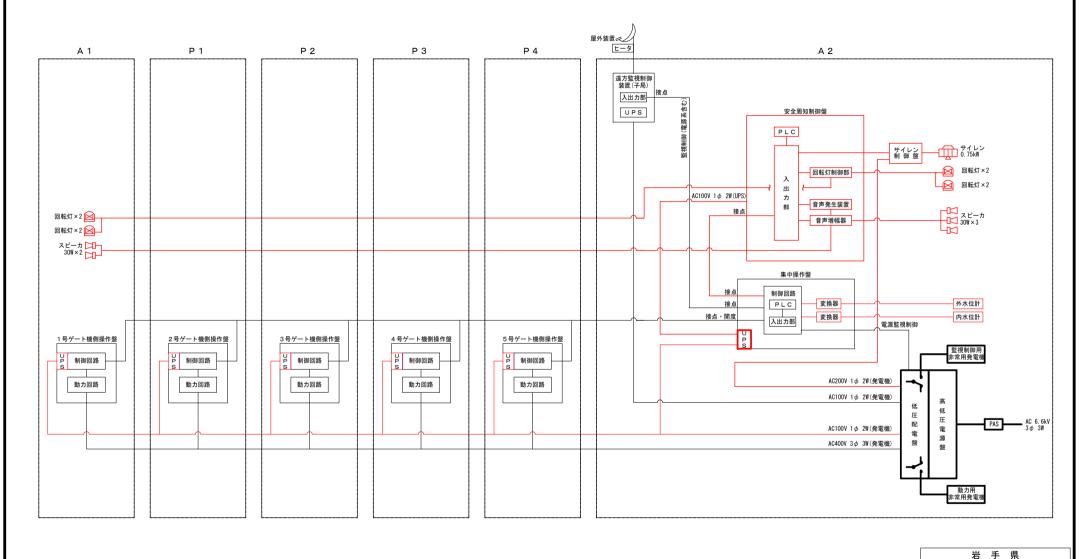



鵜住居川水門 全体配置・配線図

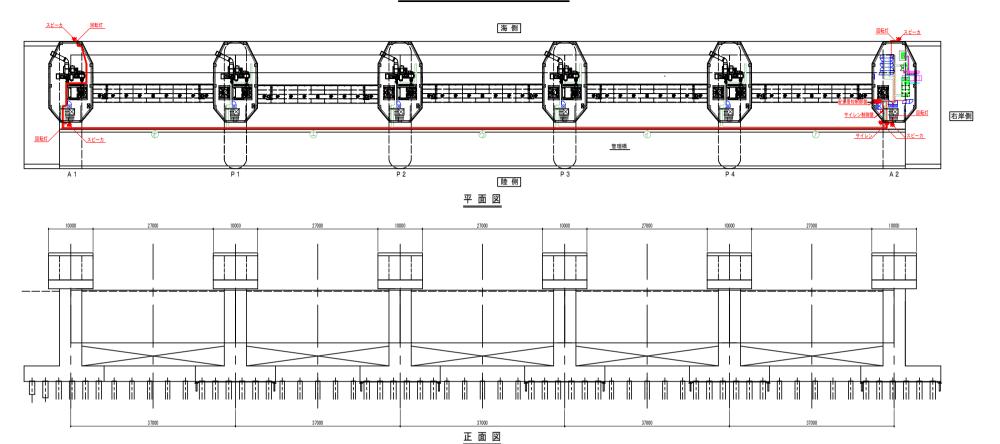

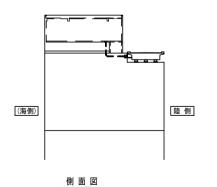



安	全	唐	知	設	備	配	線	内	訳	ā


自	至	配線内容	経路					
安全周知制御盤	左岸 回転灯(陸側) 左岸 スピーカ(海側)	CEE 2sq-2C CEE 2sq-4C CEE 2sq-2C CEE 2sq-4C	ア〜オ					

岩 手 県							
釜石大槌地区	沿岸広域振興局土木部						
釜石大槌地区水門・陸閘	電気設備保守点検業務委託						
15	鵜住居川水門 全体配置・配線図						
設計	製図						
縮尺	_						

鵝住居川水門 A1 操作室 配線図

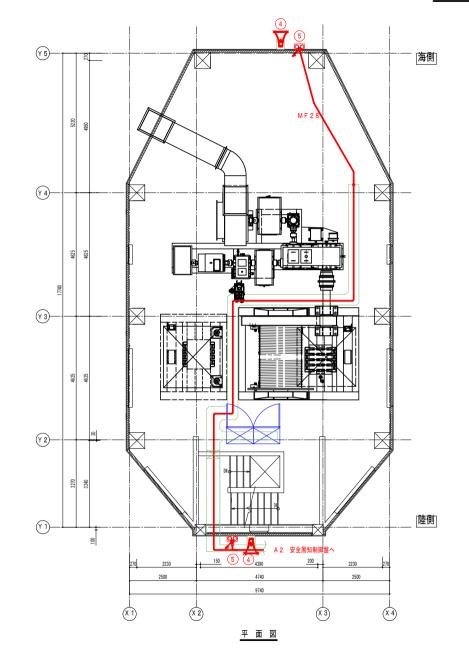

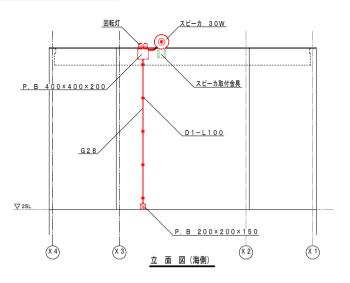

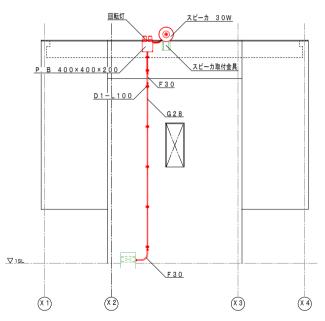

配線内訳表

自	至	配線内容	経 路
rh A Mandel (In the	スピーカ(A 1陸側) 回転灯(A 1陸側)		
安全周知制御盤	スピーカ (A1海側) 回転灯 (A1海側)	CEE 2sq-2C CEE 2sq-4C	
	四指列 (A 1/年間)	OLL 284 40	


機器リスト


番号	名 称							仕 様	
1	安	全	周	知	制	御	盤		W:600 D:800 H:1950
2	サ	1	レ	ン	制	御	盤		W:550 D:250 H:850
3	ħ	1	レ	ン					AC 200V インバーター
4	ス	Ľ	-	Ъ					3 OW
5	0	転	灯						DC 24V 黄色 赤色
6	集	中	操	作	盤				W:2000 D:650 H:2000
7	低	Œ	配	電	盤				W:1000 D:1600 H:2400
8	遠	方	監	視	制	御	装	置	W:700 D:500 H:1650


立 面 図 (陸側)

岩 手 県						
釜石大槌地区	沿岸広域振興局土木部					
釜石大槌地区水門・陸閘	電気設備保守点検業務委託					
16	鵜住居川水門 A1操作室 配線図					
設計	製図					
縮尺	-					

鵜住居川水門 A2 操作室 配線図

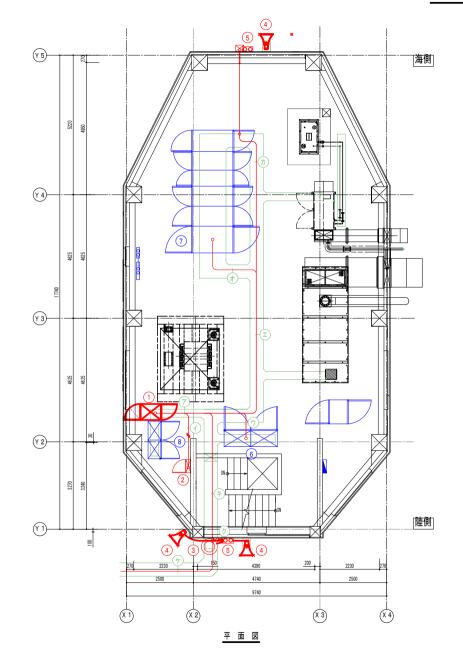

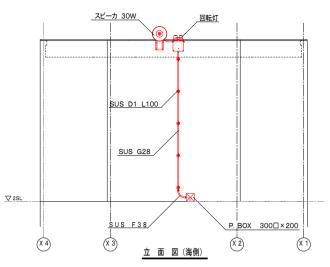

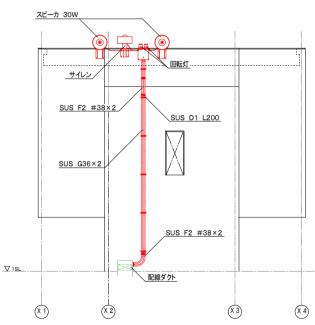

配線内訳表

自	至	配線内容	経 路
	低圧配電盤	CE 3.5sq-2C	ア、エ、オ
	集中操作盤	CEE 2sq-10C CPEE0. 65-15P	ア、ウ
	サイレン制御盤	CPEE0. 65-5P	7 /
		CEE1. 25-15C	ア、イ
安全周知制御盤	スピーカ(陸側)	CEE 2sq-2C	ア、キ、ク
	回転灯(陸側)	CEE 2sq-4C	J、 ヤ、ツ
	スピーカ(海側)	CEE 2sq-2C	ア、エ、カ
	回転灯(海側)	CEE 2sq-4C	7、1、1
	スピーカ(A 1陸側)	CEE 2sq-2C	
	回転灯(A1陸側)	CEE 2sq-4C	ア、キ、ケ
	スピーカ (A1海側)	CEE 2sq-2C	ノ、ヤ、ケ
	回転灯 (A1海側)	CEE 2sq-4C	
	低圧配電盤	CE 3.5sq-3C	イ、エ、オ
サイレン制御盤	サイレン	CE 3. 5 s q - 3 C CE 3. 5 s q - 2 C	イ、キ、ク


機器リスト

番号	名 称								仕 様
1	安	全	周	知	制	御	盤		W:600 D:800 H:1950
2	+	1	レ	ン	制	御	盤		W:550 D:250 H:850
3	+	1	レ	ン					AC 200V インバーター
4	ス	Ľ	-	Ъ					3 0 W
5	Ω	転	灯						DC 24V 黄色 赤色
6	集	中	操	作	盤				W:2000 D:650 H:2000
7	低	Œ	配	電	盤				W:1000 D:1600 H:2400
8	遠	方	監	視	制	御	装	置	W:700 D:500 H:1650

₩	面	义	(陸側)


岩 手 県						
釜石大槌地区	沿岸広域振興局土木部					
釜石大槌地区水門・陸閘	電気設備保守点検業務委託					
17	鵜住居川水門 A2操作室 配線図					
設計	製図					
縮尺	_					


片岸海岸樋門 システム系統図

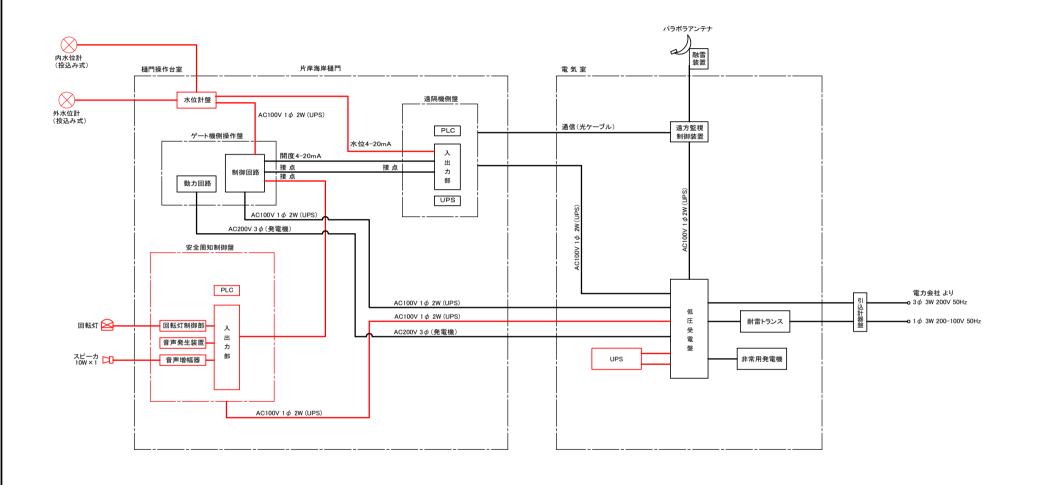




_

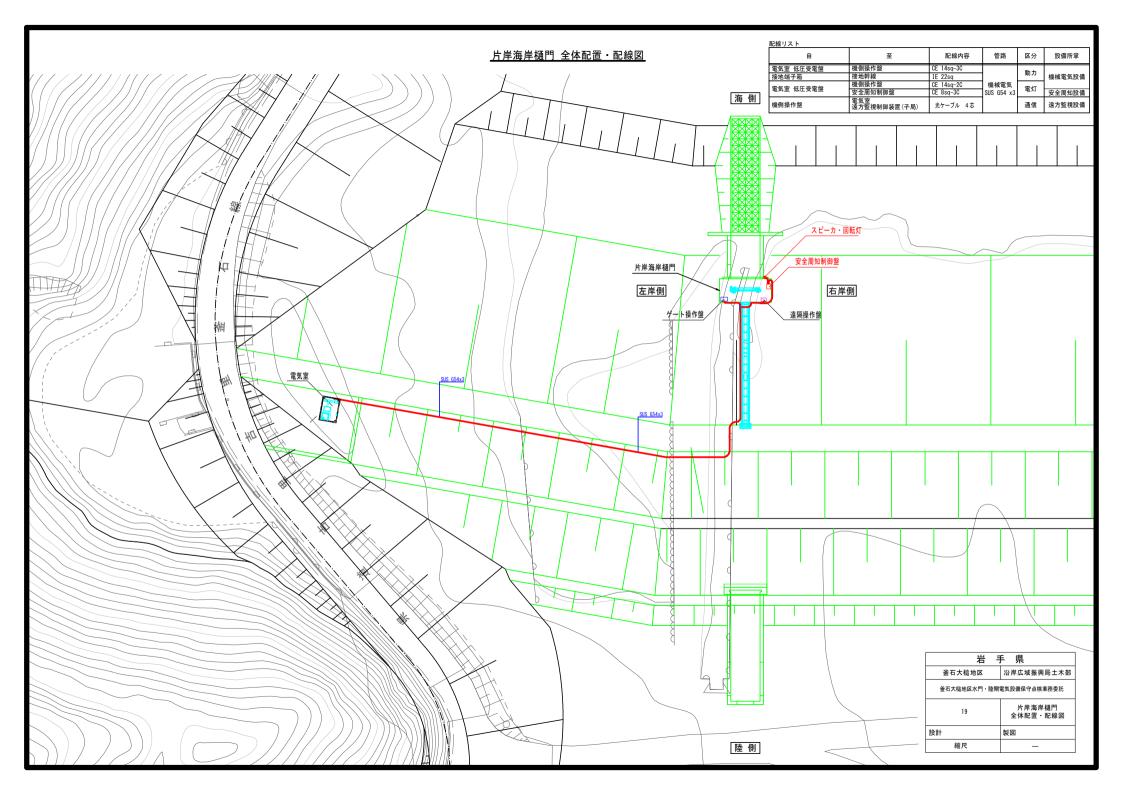

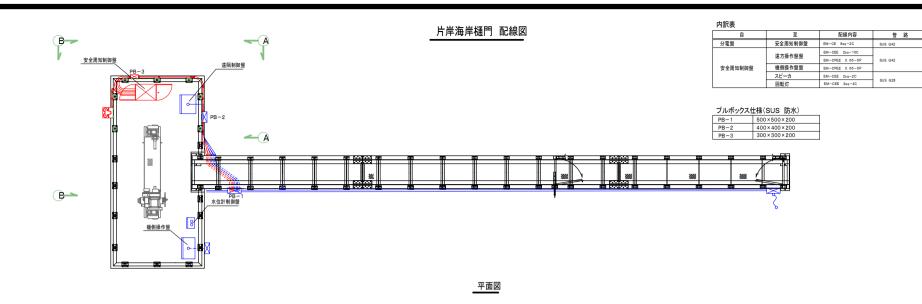

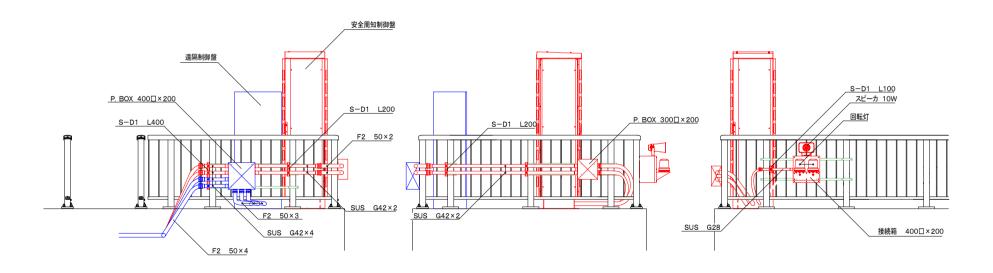


A-B 側面図

A-A 側面図


岩	岩 手 県						
釜石大槌地区	沿岸広域振興局土木部						
釜石大槌地区水門・陸降	釜石大槌地区水門・陸開電気設備保守点検業務委託						
20	片岸海岸樋門 配線図						
設計	製図						
縮尺	_						

B-B 側面図

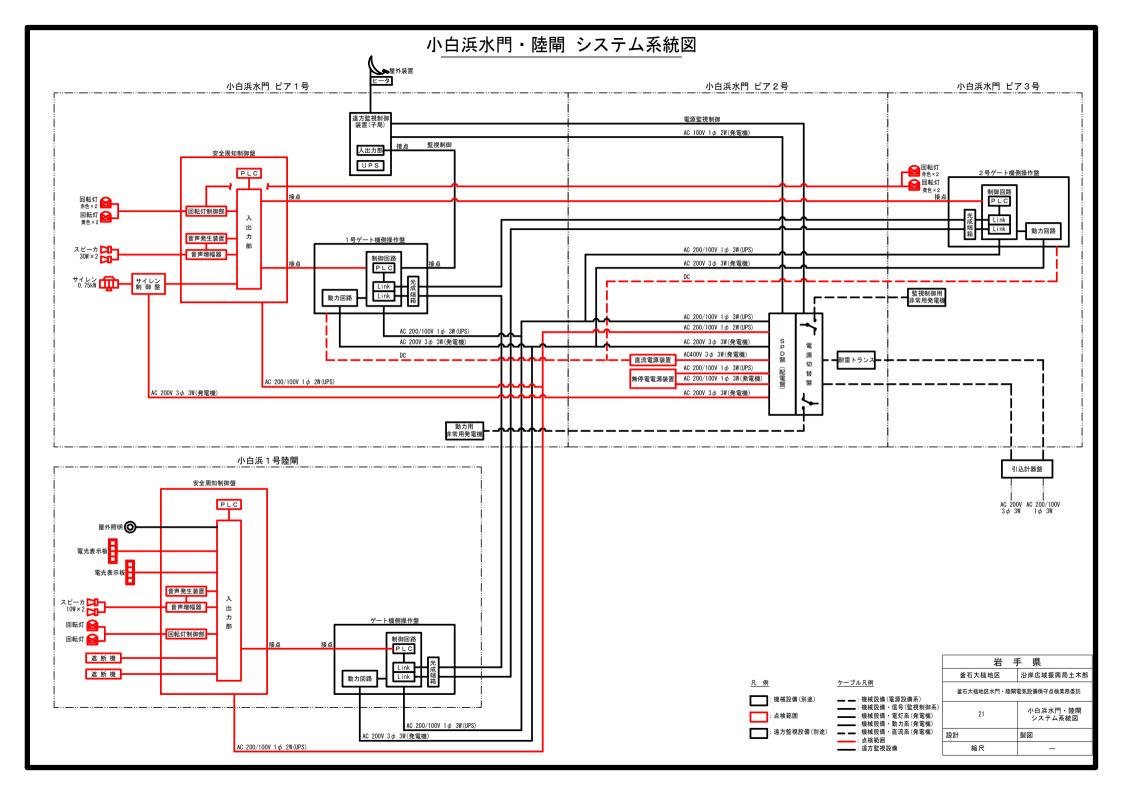

小白浜水門・陸閘 全体配置・配線図 S=1:400

機械電気設備 ハンドホール仕様(重耐蓋付き) HB 600 x 600 x 900

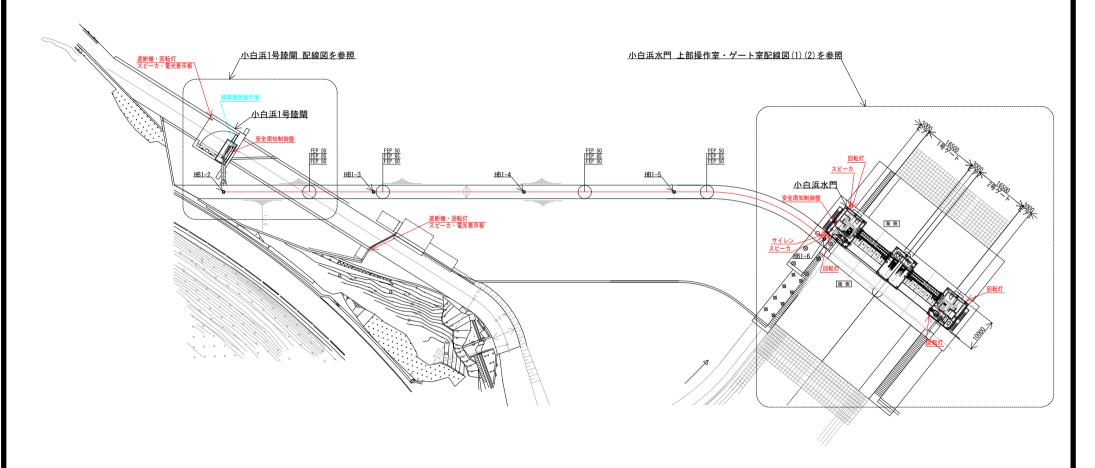


機械電気設備 HB1-2 ~ HB1-6 面	紀線リスト	(参考)
------------------------	-------	------

自	至	配線内容	管路	区分	備考
SPD盤(配電盤)	1号陸閘 機側操作盤	CE 22sq-3C	FEP 50	動力	
SPD盤(配電盤)	1号陸閘 機側操作盤	CE 22sq-3C	FEP 50	電灯	
1号ゲート機側盤操作盤	1号陸閘 機側操作盤	EM-SM-4C	FFP 50	通信	
「写ソート機則金採TF金	「芍隆甲(焼肉採15金	EM-SM-4C	FEF 30	地店	

安全周知設備 HB1-2 ~ HB1-6 配線リスト


自	至	配線内容	管路	区分	備考
SPD盤(配電盤)	1号陸閘 安全周知制御盤	CET 38sq	機械設備 電灯配管流用	電灯	
接地端子箱(HB1-6)	接地幹線 (HB1-2)	IE 22sq	機械設備 動力配管流用	接地	

岩 手 県		
釜石大槌地区	沿岸広域振興局土木部	
釜石大槌地区水門・陸閘電気設備保守点検業務委託		
22	小白浜水門・陸閘 全体配置・配線図	
設計	製図	
縮尺	_	

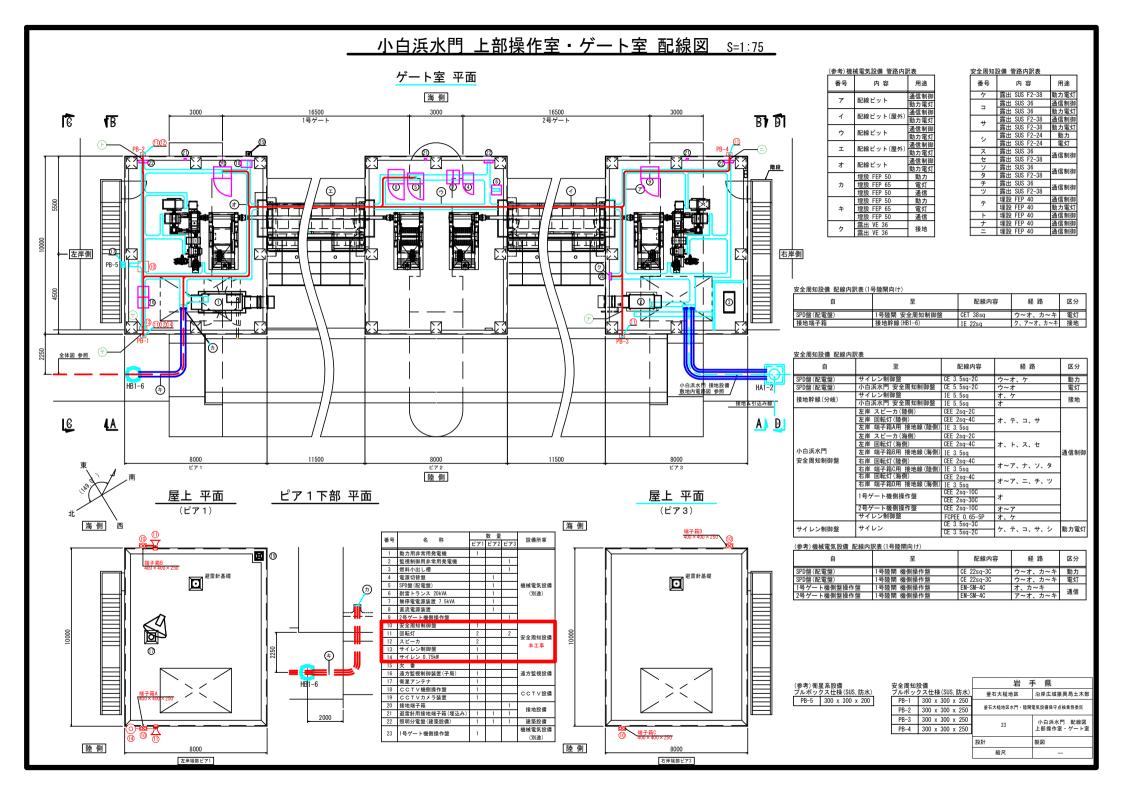


小白浜陸閘 配線図 S=1:200


平面図

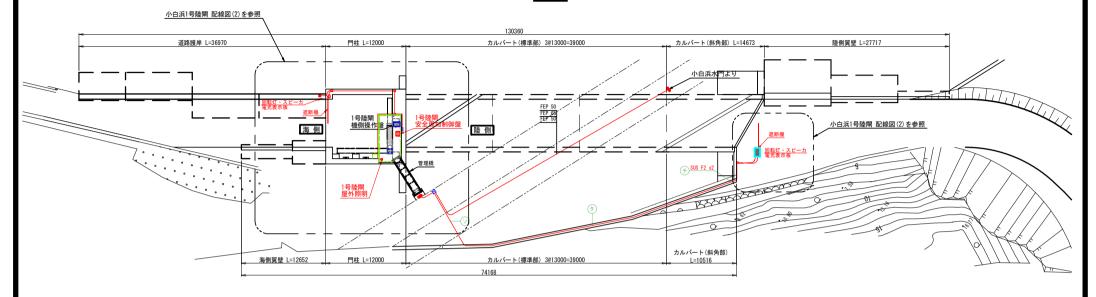

側面図

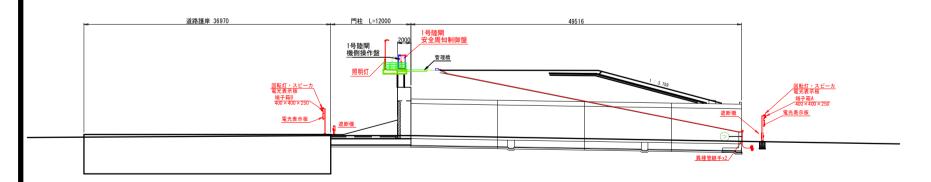



岩 手 県			
釜石大槌地区	沿岸広域振興局土木部		
釜石大槌地区水門・陸閘	釜石大槌地区水門・陸閘電気設備保守点検業務委託		
24	小白浜陸閘 配線図		
設計	製図		
縮尺	_		

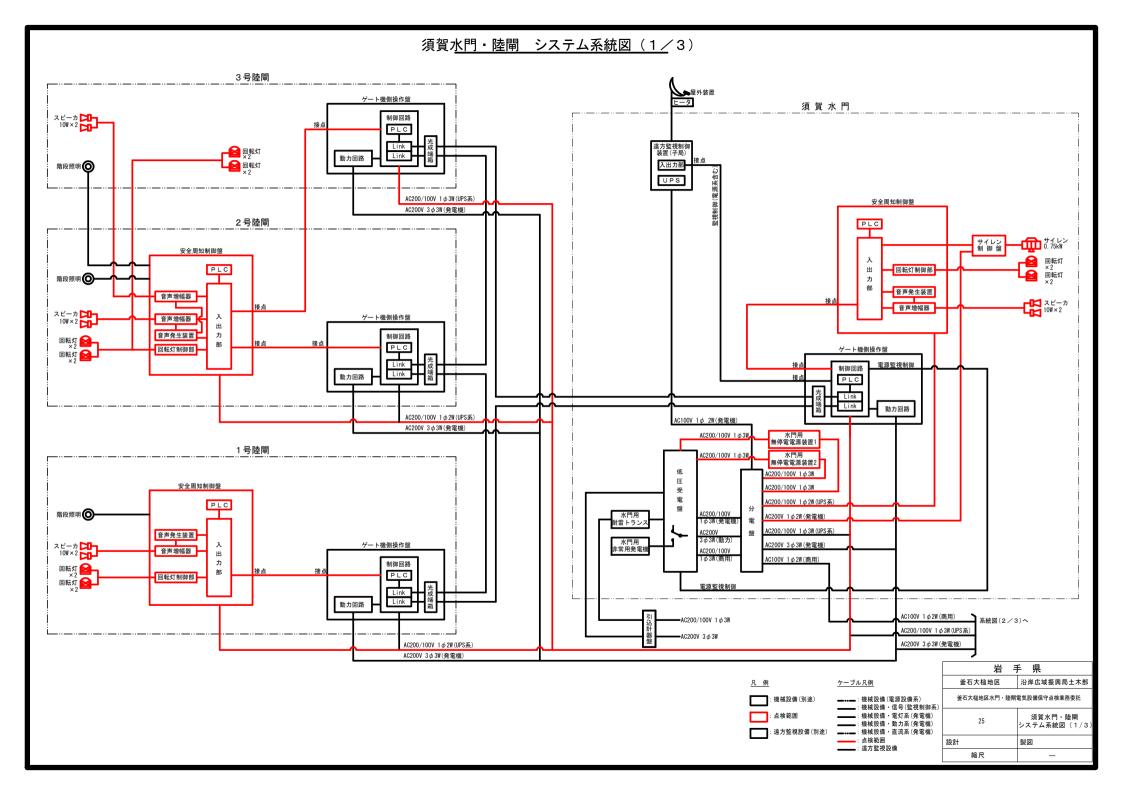



須賀水門・陸閘 システム系統図(2/3) 5号陸閘 安全周知制御盤 PLC 音声発生装置 ゲート機側操作盤 入出 スピーカ 10W×2 音声增幅器 カ 制御回路 回転灯 ×2 回転灯 ×2 部 回転灯制御部 - ● 階段照明 動力回路 AC200/100V 1 φ 2W (UPS系) AC200V 3 φ 3W (発電機) 8・10号遠方監視被制御局 8~10号 中間階段 階段(2) ▶屋外装置 4号陸閘 遠方監視制御 装置(子局) 安全周知制御盤 入出力部 ■ 階段照明 PLC 監視制御(電源系含む) 音声発生装置 AC100V 1 φ 2W(商用) 蓄電池盤 スピーカ 10W×2 ゲート機側操作盤 音声增幅器 AC200/100V 1 φ 3W (UPS系) 出 系統図(1/3)より 力 部 AC200V 3φ3W(発電機) 回転灯 ×2 回転灯 ×2 回転灯制御部 PLC 動力回路 AC200/100V 1 φ 2W (UPS系) AC200V 3φ3W(発電機) 岩 手 県 釜石大槌地区 沿岸広域振興局土木部 凡例 ケーブル凡例 : 機械設備(別途) 釜石大槌地区水門・陸閘電気設備保守点検業務委託 ━---:機械設備(電源設備系) ----:機械設備・信号(監視制御系) : 点検範囲 -----:機械設備・電灯系(発電機) 須賀水門・陸閘 システム系統図(2/3) 26 ■ : 機械設備・動力系(発電機) : 遠方監視設備(別途) ----:機械設備·直流系(発電機) ----:点検範囲 設計 製図 ----:遠方監視設備 縮尺

須賀水門・陸閘 システム系統図(3/3)

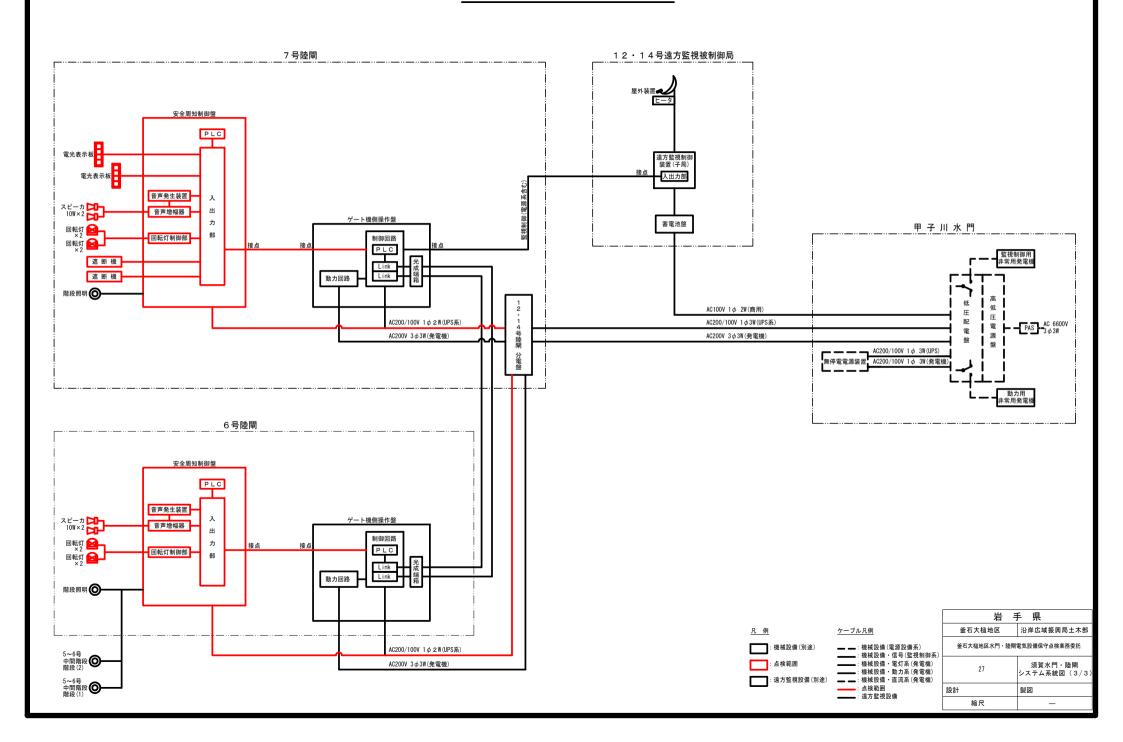

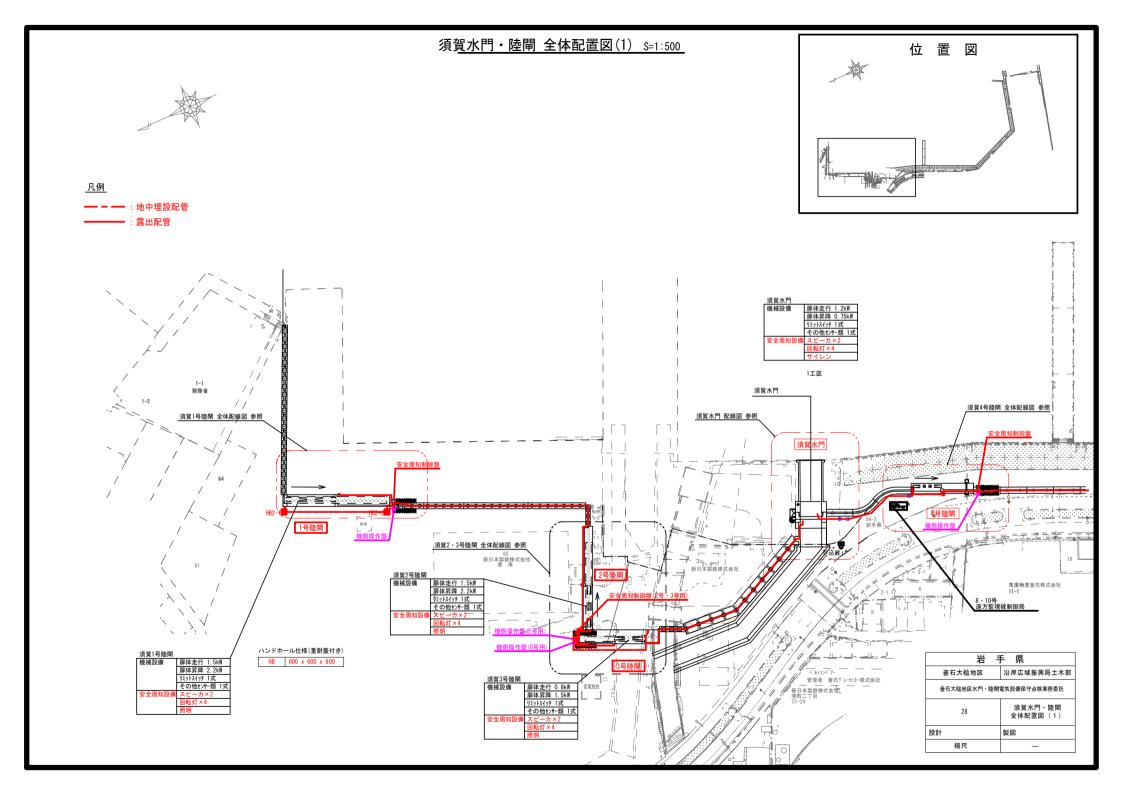


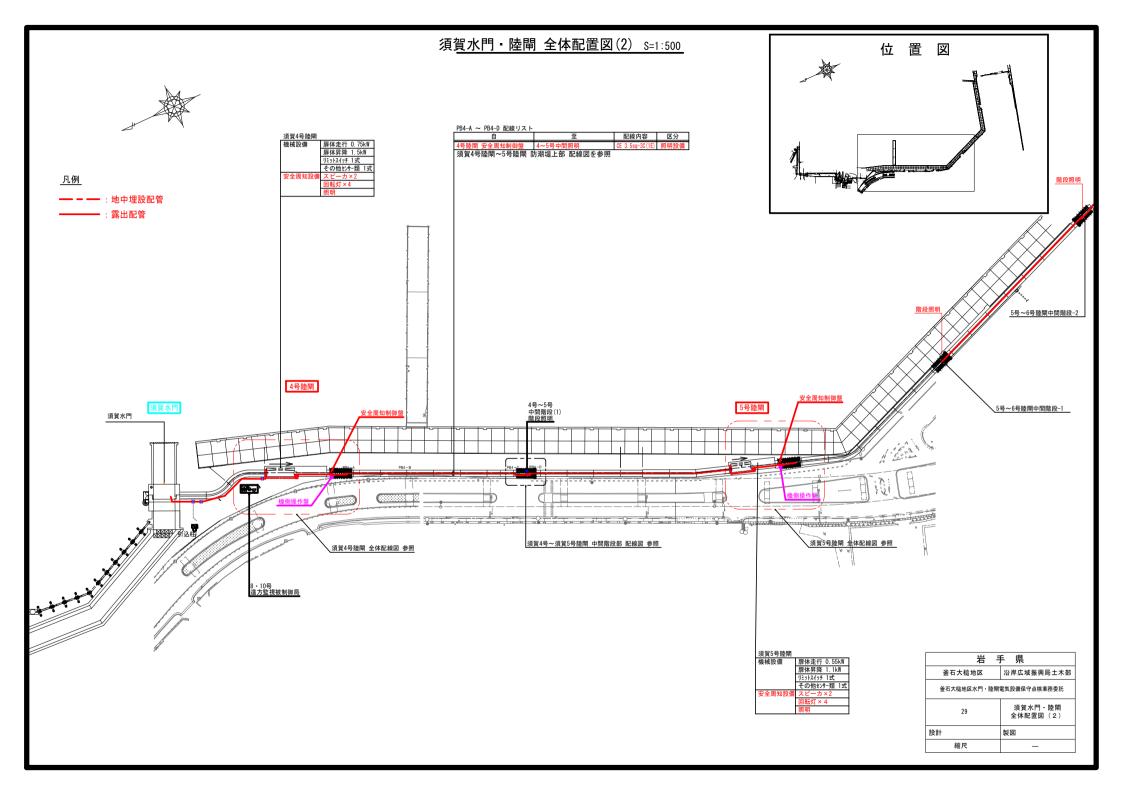

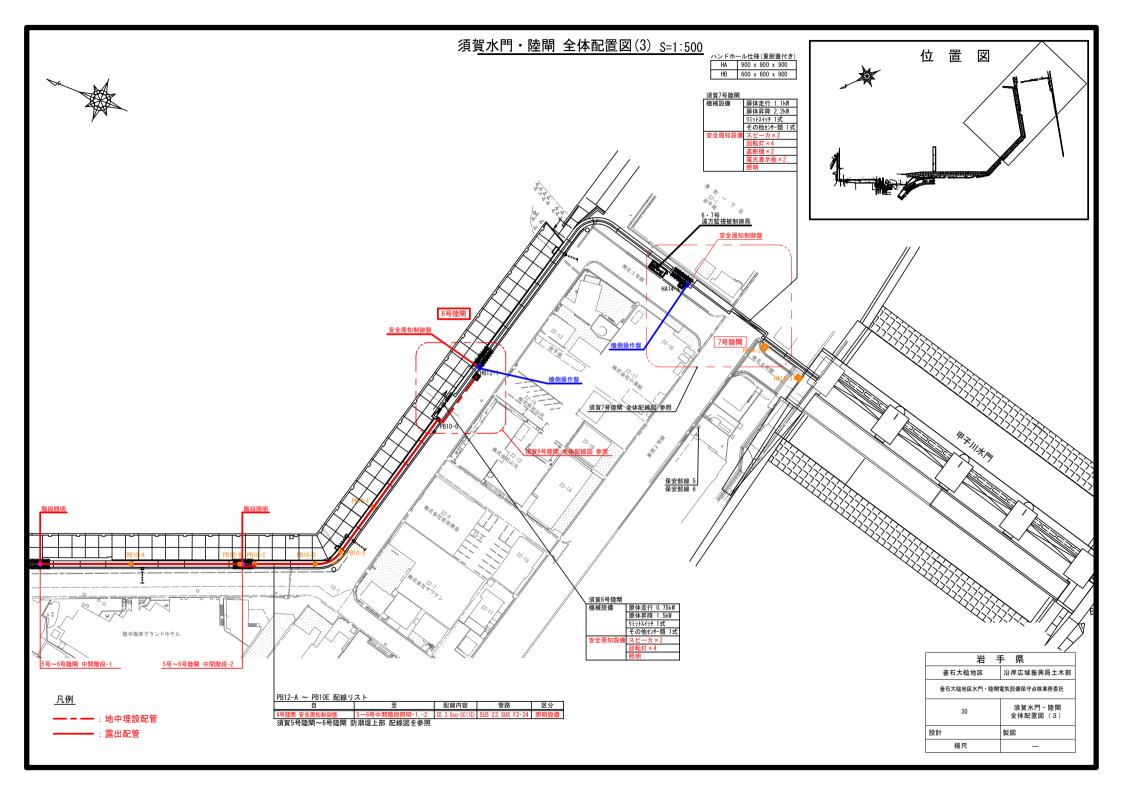

<u>須賀水門 配線図 S=1:50</u>


平 面 図

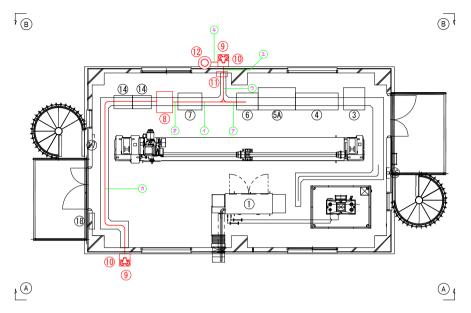


番号	名 称	数量	設備所掌
1	水門用非常用発電機	1	
2	燃料小出し槽	1	
3	耐雷トランス 25kVA	1	
4	低圧受電盤	-1	機械電気設備
5A	UPS収納盤 1	1	放依电风欧洲 本工事
5B	欠 番		个 上争
6	須賀水門 分電盤	1	
7	機側操作盤	1	
8	安全周知制御盤	- 1	
9	回転灯	2	
10	スピーカ	2	安全周知設備
-11	サイレン制御盤	-1	
12	サイレン 0.75kW	- 1	
13	欠 番		
14	遠方監視制御装置(子局)	1	遠方監視設備
15	衛星アンテナ	-1	
16	接地端子箱	1	接地設備
17	避雷針用接地端子箱(露出)	1	按心故機
18	照明分電盤(建築設備)	1	建築設備

安全周知設備 配線内訳表				
自	至	配線内容	経路	区分
須賀水門 分電盤	サイレン制御盤	CE 3.5sq-2C IE 5.5sq	ア、ウ	動力電灯
須賀水門 分電盤	安全周知制御盤	CE 3.5sq-3C IE 5.5sq	ア、イ、	刺刀電灯
	スピーカ(陸側) 回転灯(陸側) 端子箱A用 接地線(陸側)	CEE 2sq-2C CEE 2sq-4C IE 3.5sq	カイ、ウ、エ通信制	
須賀水門 安全周知制御盤	スピーカ(海側) 回転灯(海側) 端子箱B用 接地線(海側)	CEE 2sq-2C CEE 2sq-4C IE 3.5sq		通信制御
	機側操作盤	CEE 2sq-10C CPEV 0.65-5P×2	オ	
	サイレン制御盤	CEE 1.25sq-15C	イ、ウ	
須賀水門 サイレン制御盤	サイレン	CE 3.5sq-2C CE 3.5sq-3C	エ、キ	電灯


<u>A-A 矢視図</u>

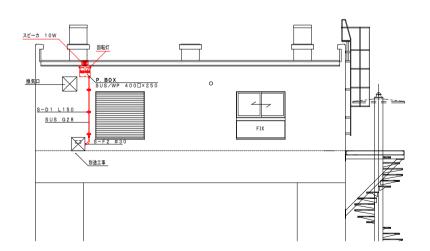



<u>B-B 矢視図</u>

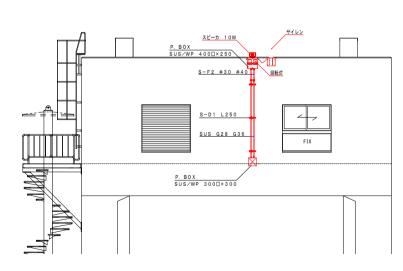


岩 手 県		
釜石大槌地区	沿岸広域振興局土木部	
釜石大槌地区水門,陸開電気設備保守点検業務委託		
31	須賀水門 配線図	
設計	製図	
縮尺	_	

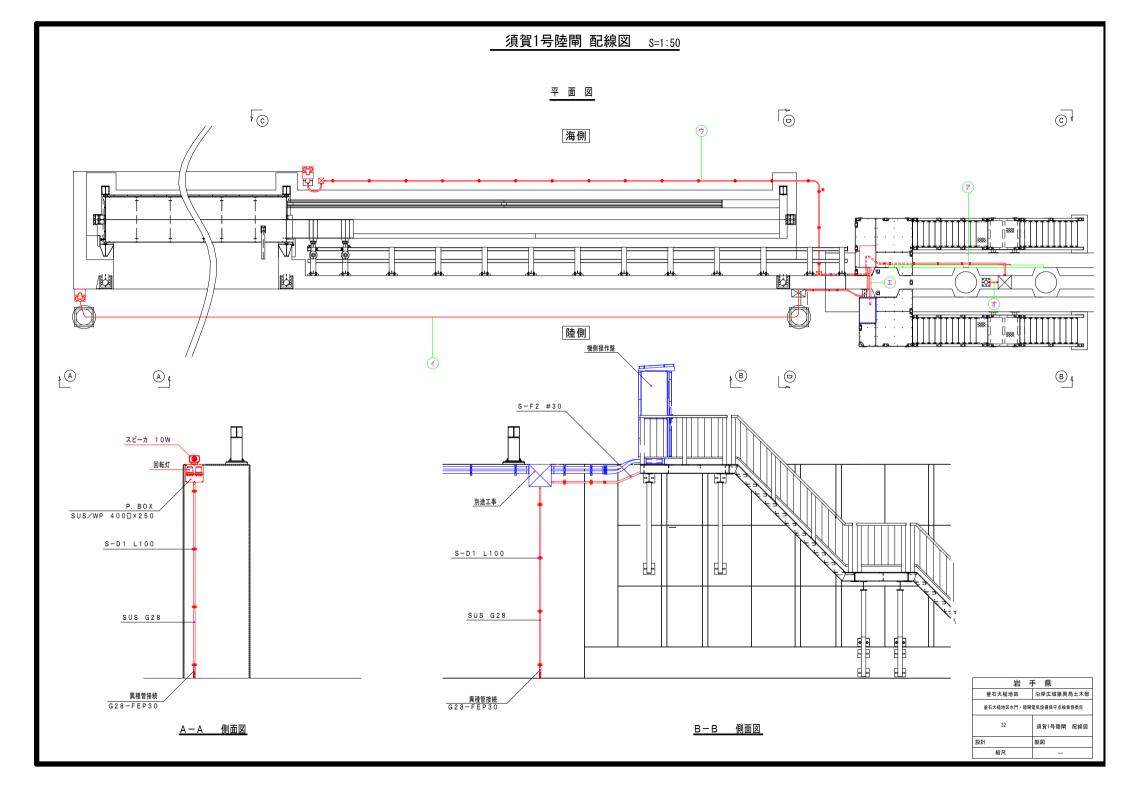

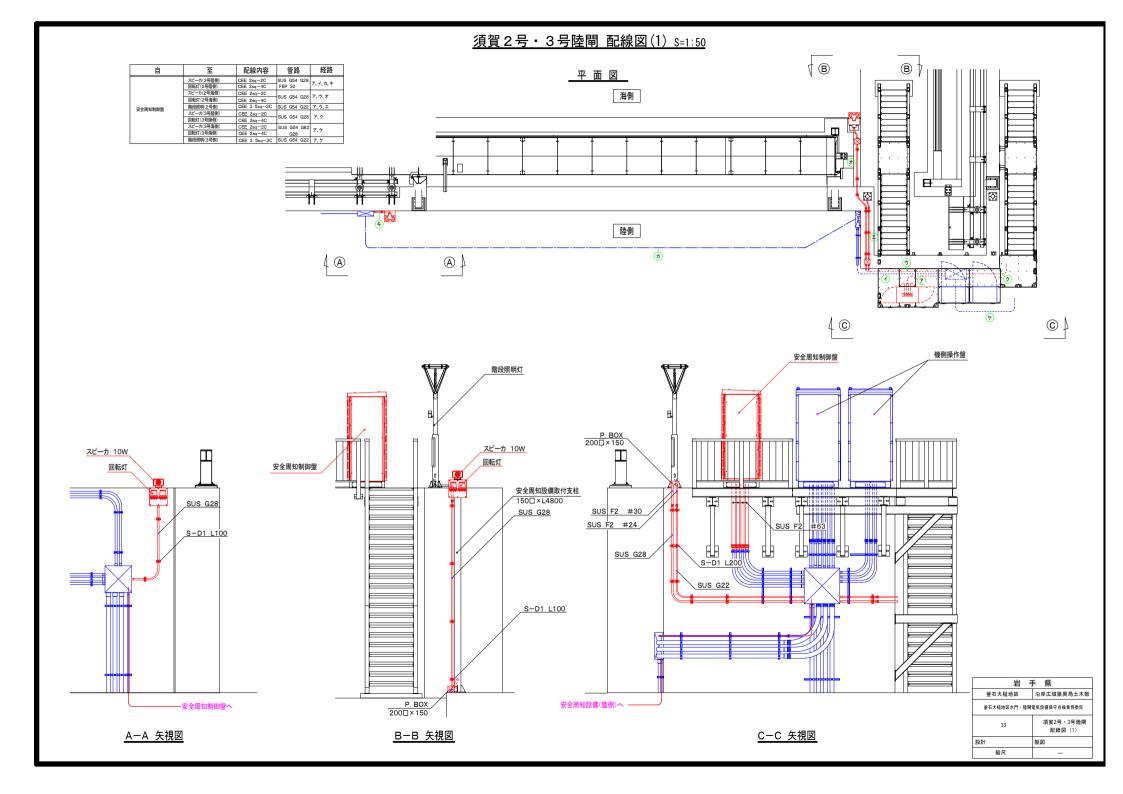


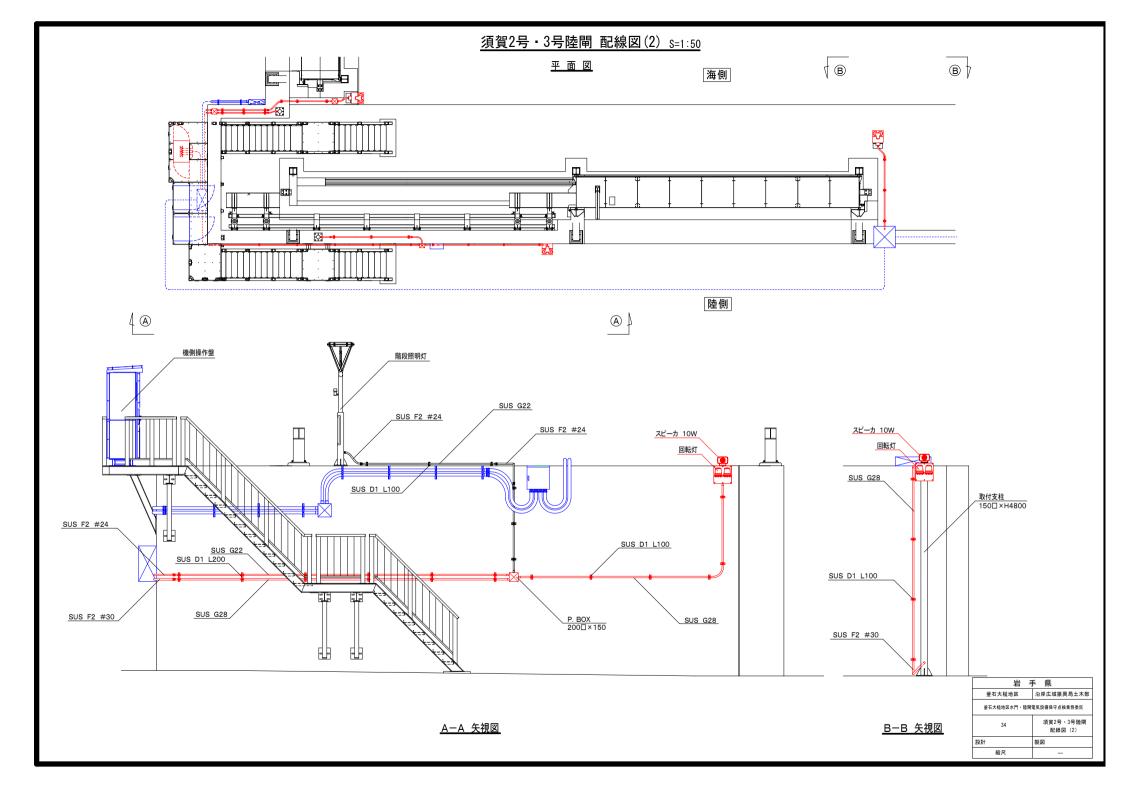

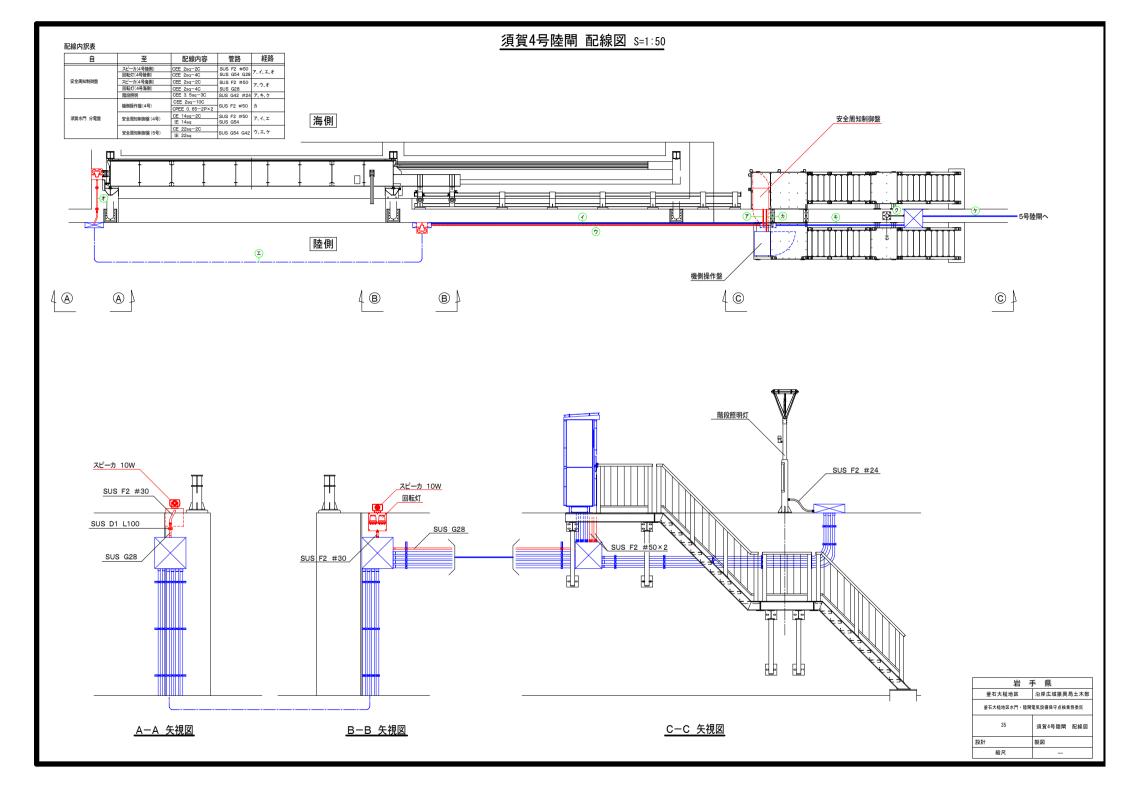

<u>須賀5号陸閘 配線図 S=1:50</u>

平面図

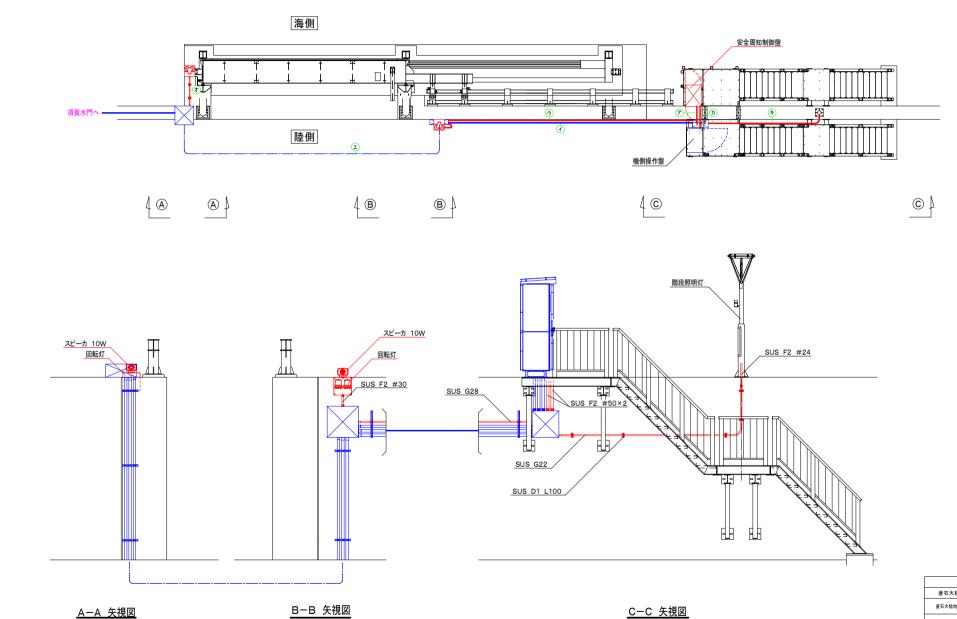

岩 手 県		
釜石大槌地区 沿岸広域振興局土木		
釜石大槌地区水門・陸閘電気設備保守点検業務委託		
36	須賀5号陸閘 配線図	
設計	製図	
縮尺	_	

